

湖北师范大学附属中学（黄石一中）学生宿舍楼建设项目规划及建筑设计方案批前公示

湖北师范大学附属中学（黄石一中）申报的学生宿舍楼建设项目规划及建筑设计方案，位于黄石师开区铁山区湖北师范大学附属中学（黄石一中）校内东北角。我局拟审批该项目规划与建筑设计方案，现将该方案予以公示。在公示期间，有关单位或个人对该设计方案有何意见或建议，可通过以下方式反映。

公示日期：2024年11月6日—2024年11月12日

公示反映方式：


1. 网上公示：<http://zrzy.huangshi.gov.cn/>（黄石市自然资源和城乡建设局官网）
电子邮箱：hszrzyhghj@163.com（黄石市自然资源和城乡建设局网上邮箱）
2. 联系电话：0714-6398067 黄石市自然资源和规划局开发区·铁山区分局覃先生
0714-6398075 黄石市自然资源和规划局开发区·铁山区分局王女士

有效反馈意见需向公示联系方书面留下意见、真实姓名、联系方式和地址。本方案涉及的利害关系人依法享有听证权，如需要听证，应在本方案公示期内向审批机关提出书面申请。

黄石市自然资源和城乡建设局
2024年11月6日


一、规划总平面图

湖北师范大学附属中学（黄石一中）学生宿舍楼修建性详细规划——总平面图

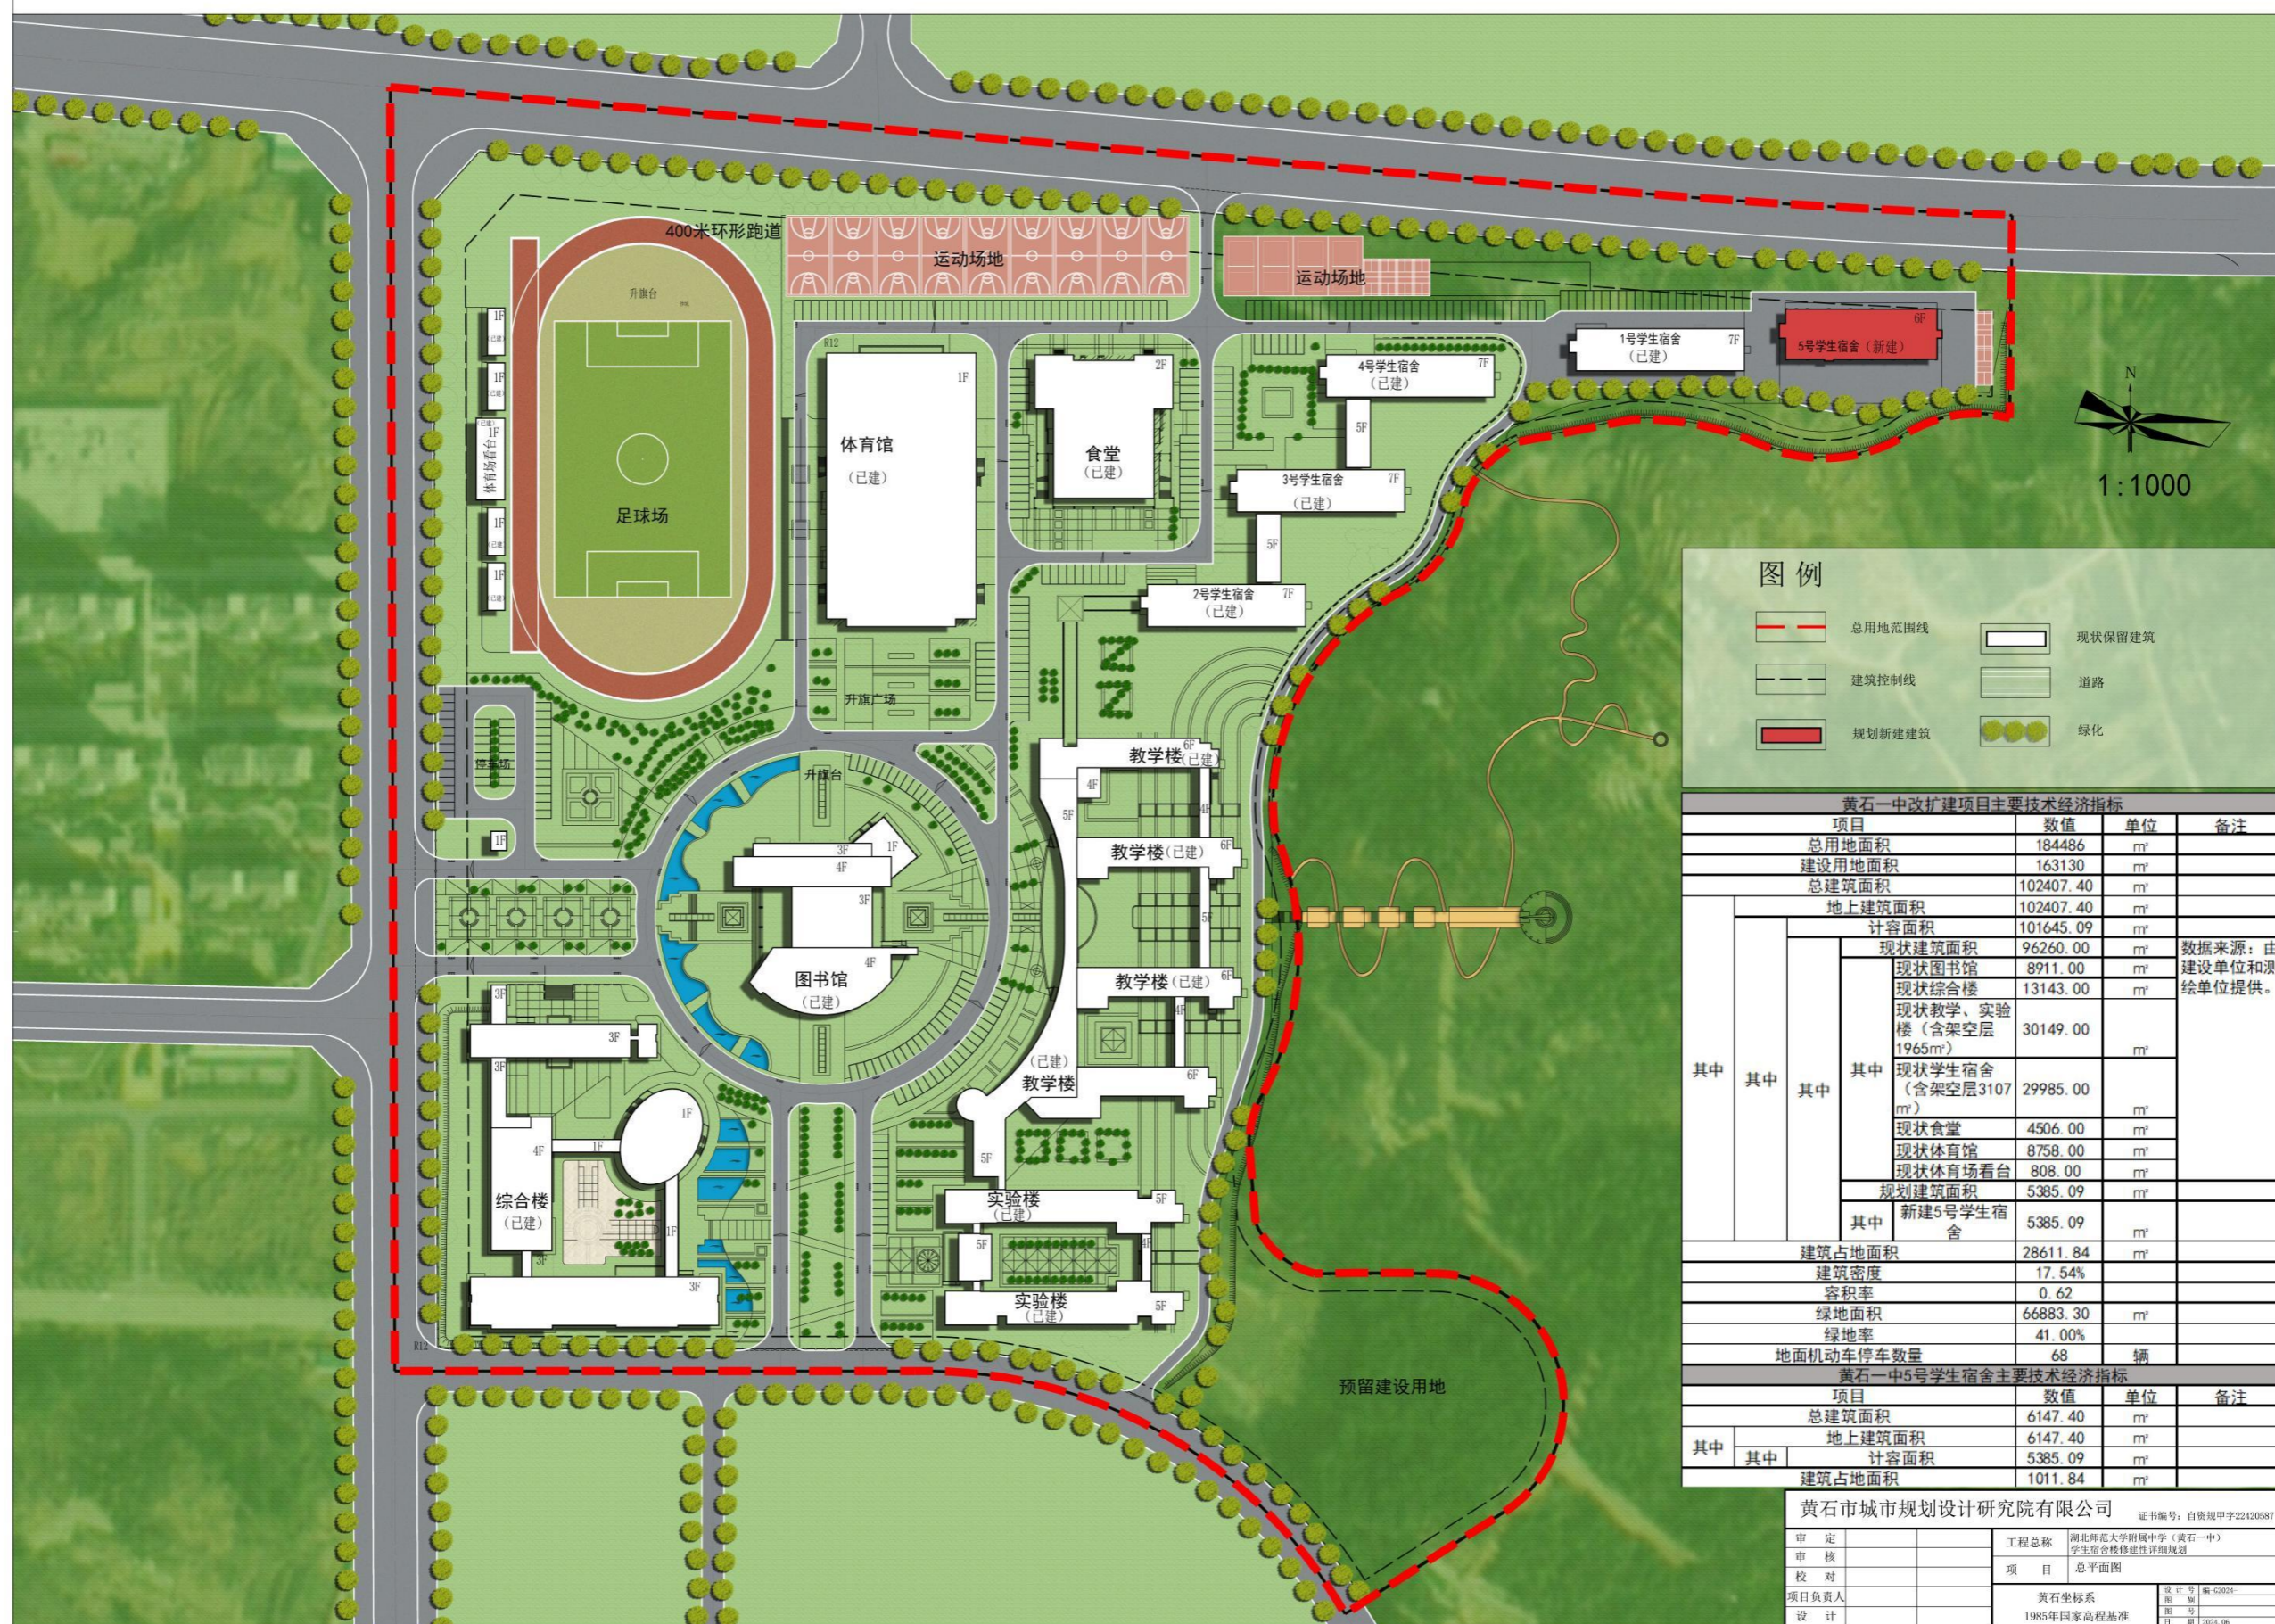

二、日照分析图

黄石市第一中学—5号学生宿舍 平面等时日照分析图（首层45.00）

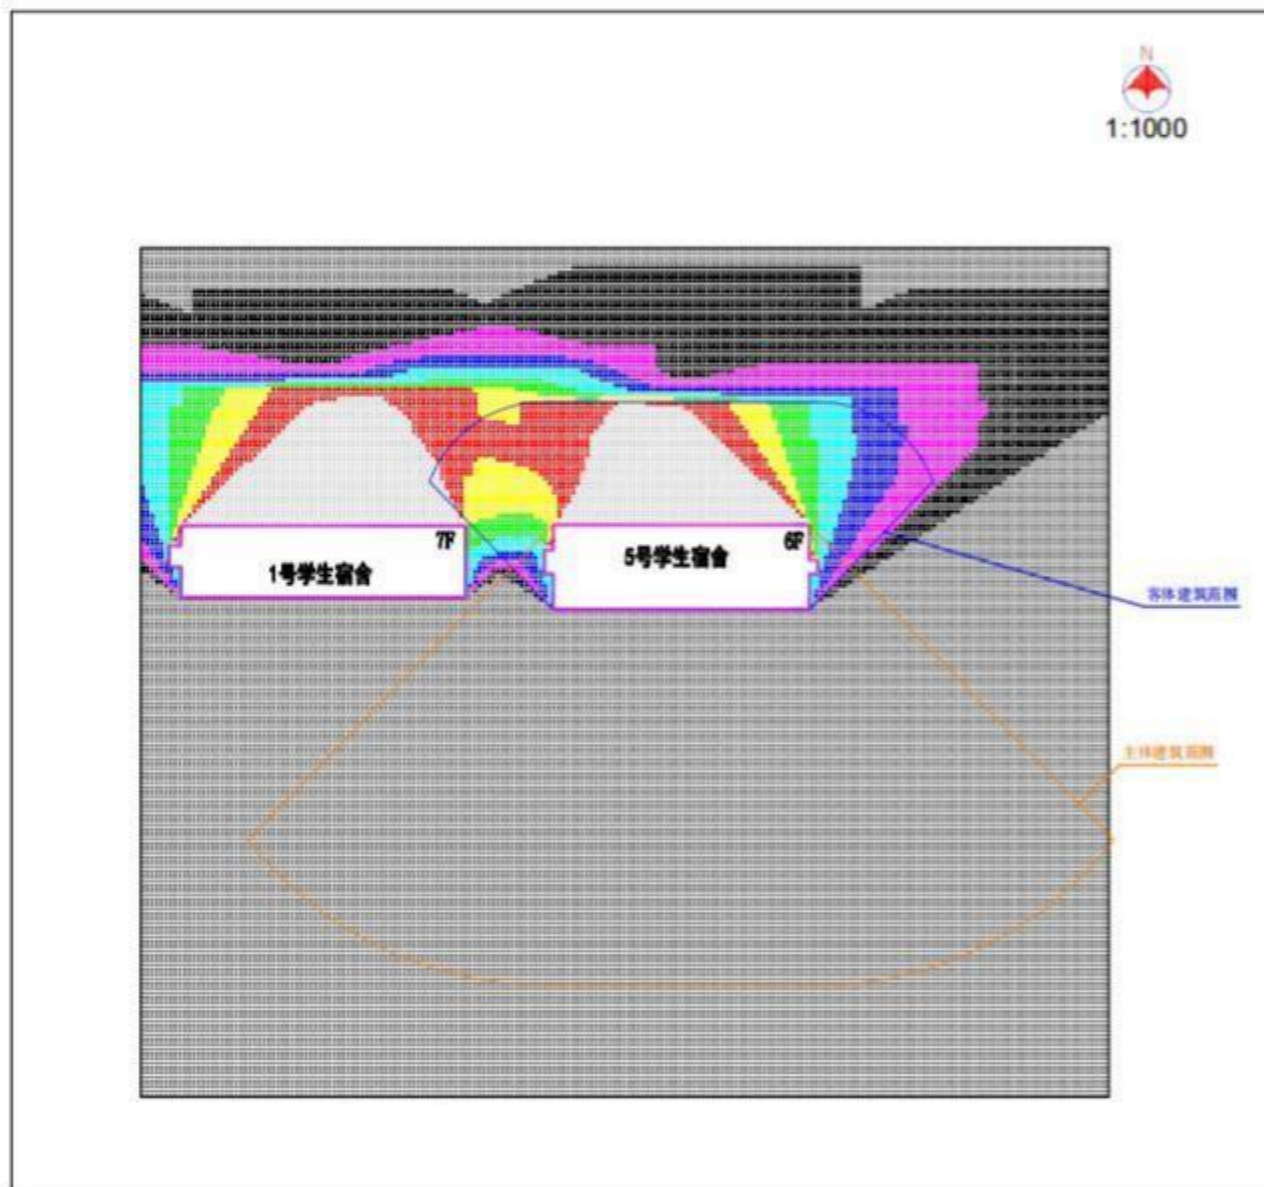

日照分析参数

城市: 黄石
经度: 115.05 纬度: 30.12
节气: 大寒日 2024年1月20日 有效日照时间: 08:00-16:00
分析高度(米): 0.9 采样间隔(分钟): 1
统计方式: 累计 图形单位: 米
采样点间距(米): 1.0

色块	时间(小时)
白色	0
浅黄色	1
黄色	2
浅绿色	3
绿色	4
深绿色	5
青色	6
蓝色	7
深蓝色	8

说明: 时间数字上带“*”者, 表示该点日照时间为该数值加30分钟

分析说明及结论

标准要求: 宿舍半数以上居室应有良好朝向, 并应具有住宅居室相同的日照标准。

分析过程:

1. 本项目地势条件复杂, 面向山体, 结合地形图进行日照模拟分析:
在客体建筑影响范围内, 拟建建筑5#学生公寓未其他建筑产生日照遮挡影响;
(附: 场地模拟建模图)
2. 在主体建筑影响范围内, 结合场地内山地地形条件, 对5号学生宿舍进行日照分析,
起算点以首层窗台高度(45.00)为计算基准面:
5号学生宿舍中首层南面的1间无障碍宿舍满足大寒日2小时的日照标准, 首层北面的1间无障碍宿舍未满足大寒日2小时的日照标准。

三、效果图



南面效果图



北面效果图




实景鸟瞰图


四、彩色立面



五、建筑单体

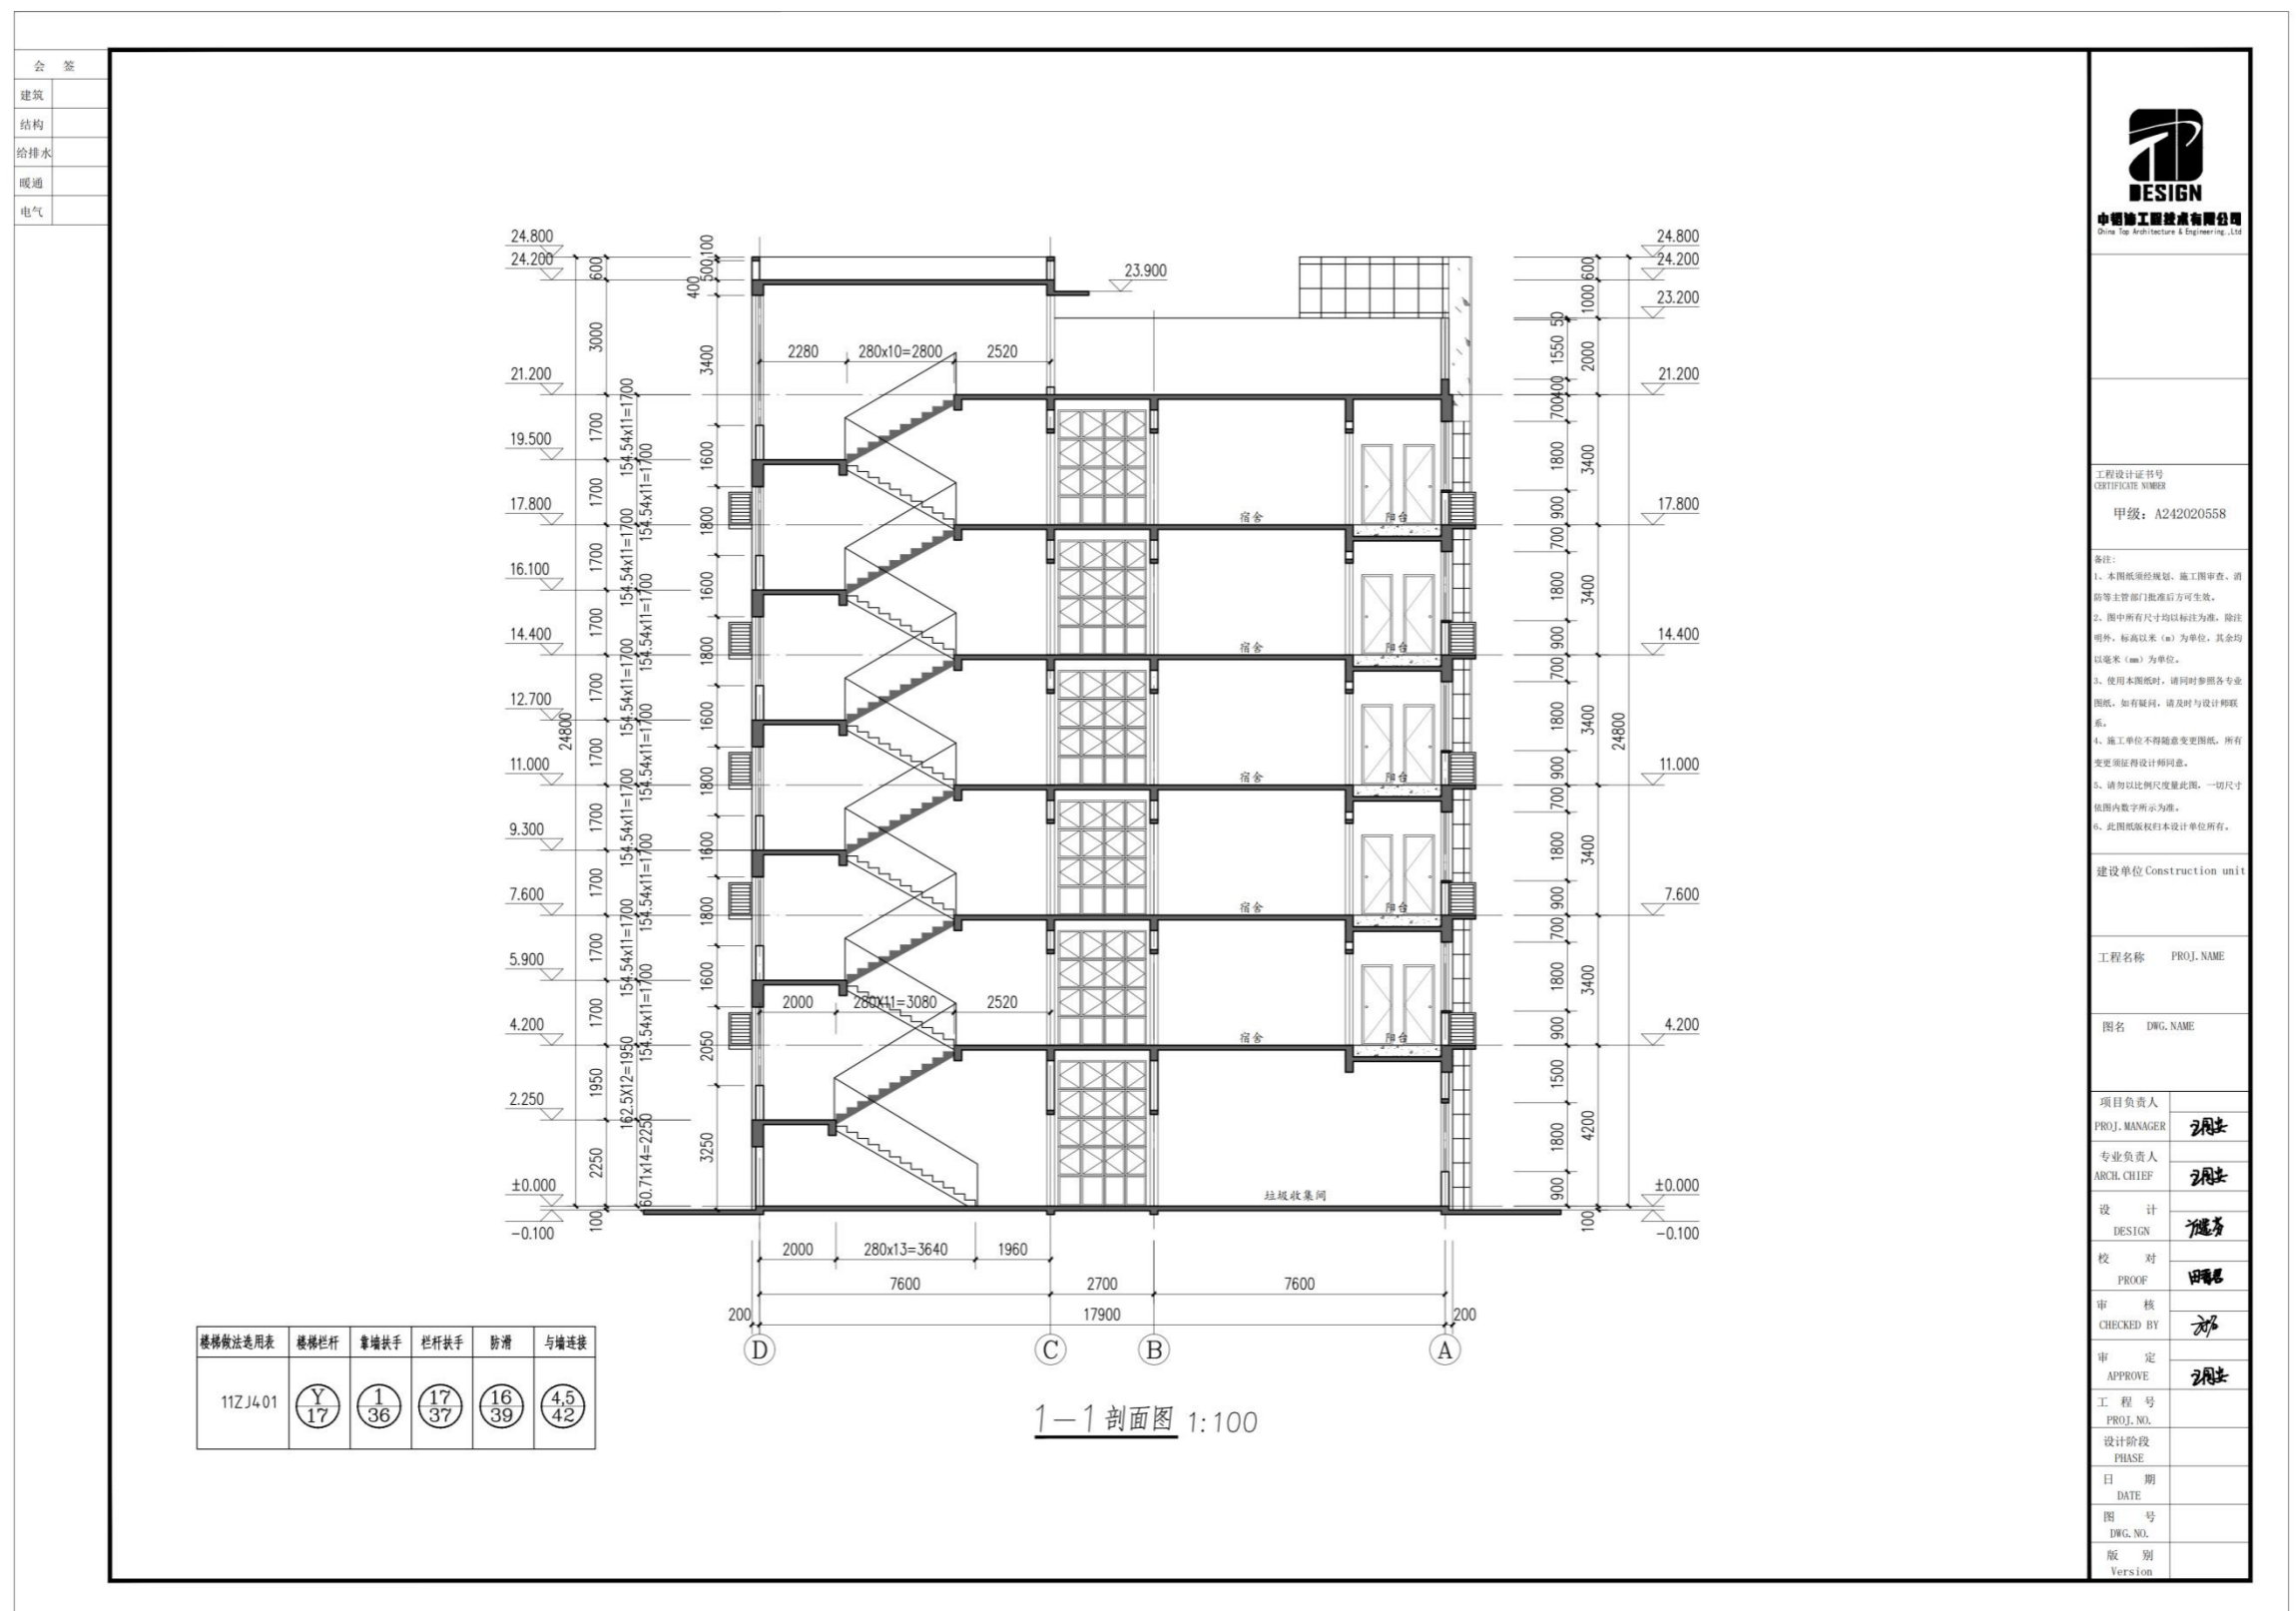

总图
建筑
结构
给排水
暖通
电气

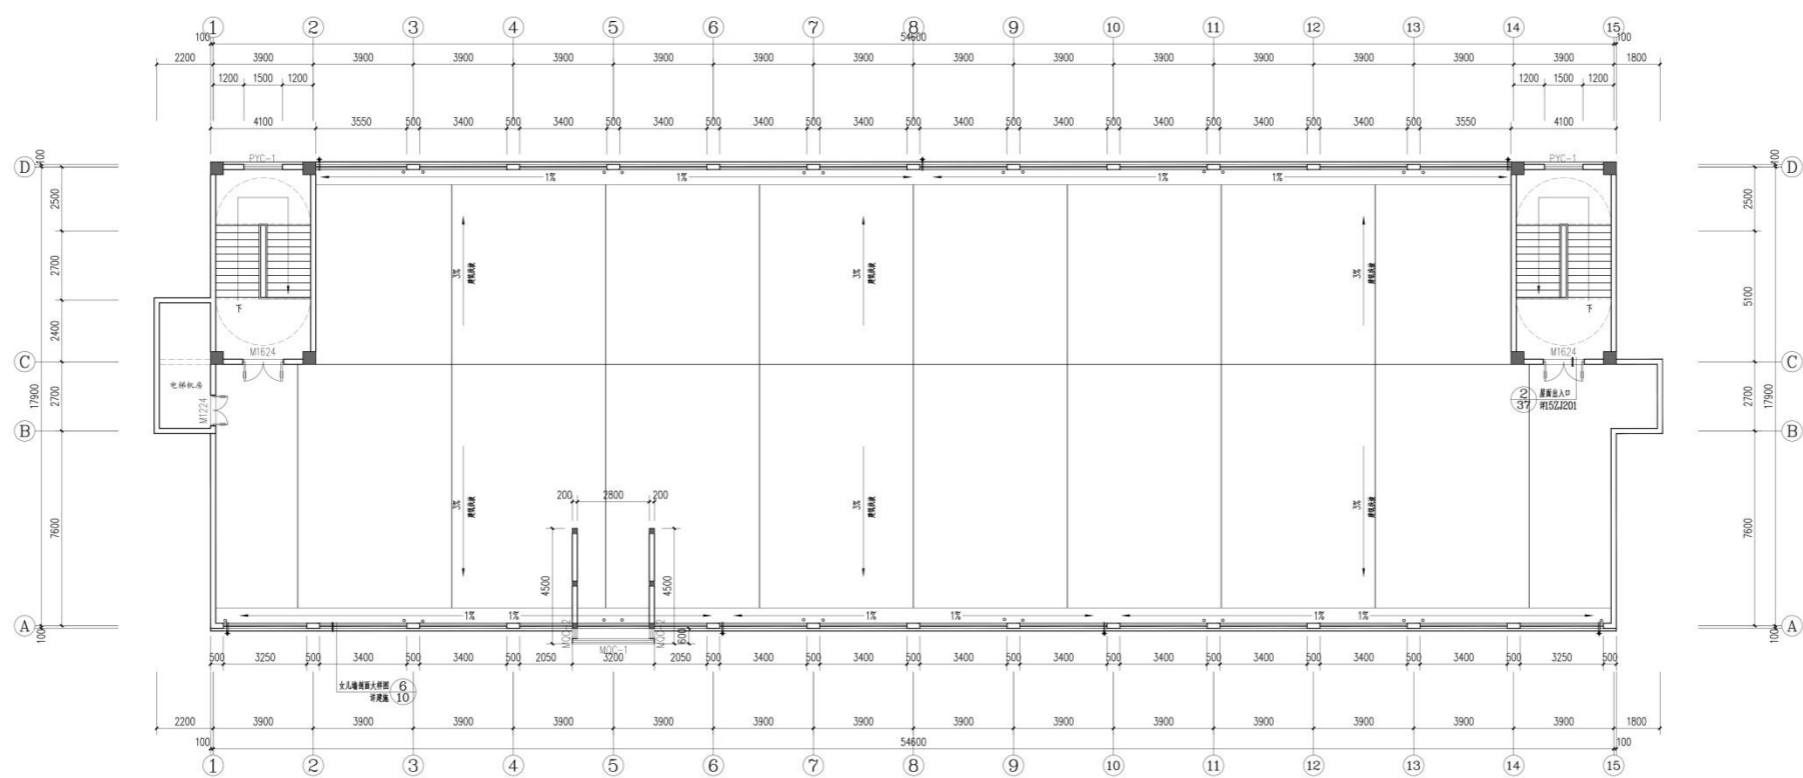

屋面层平面图 1:100
本层建筑面积: 76.36M²
√ 21.000



工程名称: 2212020308

设计人: 李强

审核人: 王强

专业负责人: 张强

设计日期: 2023.10

设计阶段: 施工图


图号: 01

图名: 屋面层平面图

比例: 1:100

备注: 1. 本图是根据设计任务书及有关部门的要求编制的, 设计过程中如有变更, 请及时通知设计人。
2. 本图仅供施工参考, 不作为法律依据。
3. 本图版权归设计人所有, 未经许可, 不得擅自复制或传播。
4. 本图解释权归设计人所有。

总图
建筑
结构
给排水
暖通
电气

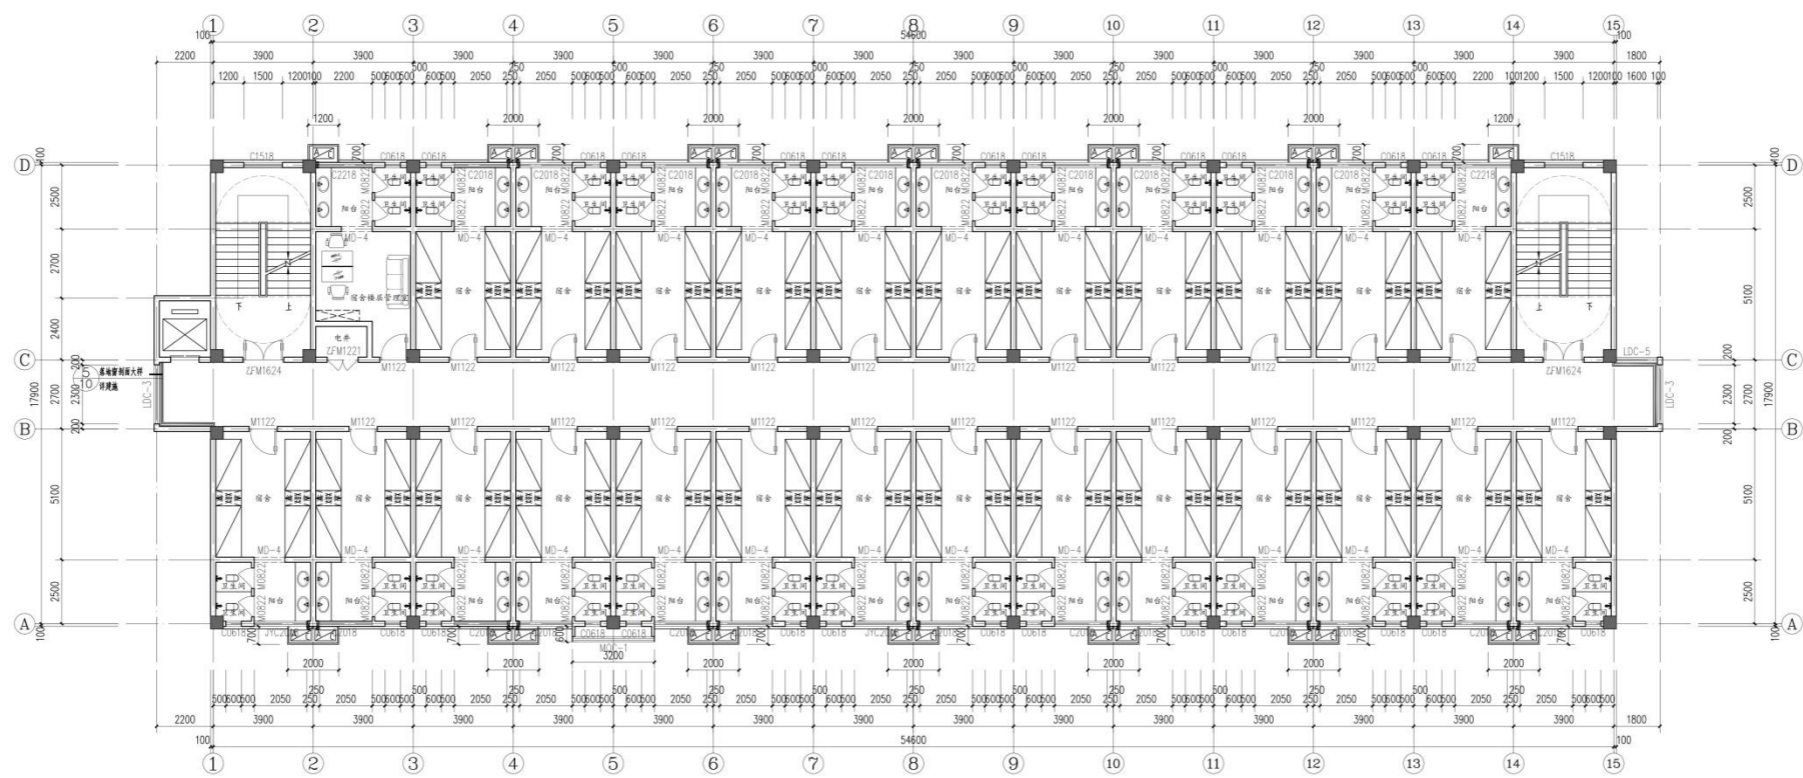

三~六层平面图 1:100
本层建筑面积: 1011.54M²
√ 7.600



工程名称: 2212020308

设计人: 李强

审核人: 王强

专业负责人: 张强

设计日期: 2023.10

设计阶段: 施工图

图号: 02

图名: 三~六层平面图

比例: 1:100

备注: 1. 本图是根据设计任务书及有关部门的要求编制的, 设计过程中如有变更, 请及时通知设计人。
2. 本图仅供施工参考, 不作为法律依据。
3. 本图版权归设计人所有, 未经许可, 不得擅自复制或传播。
4. 本图解释权归设计人所有。